
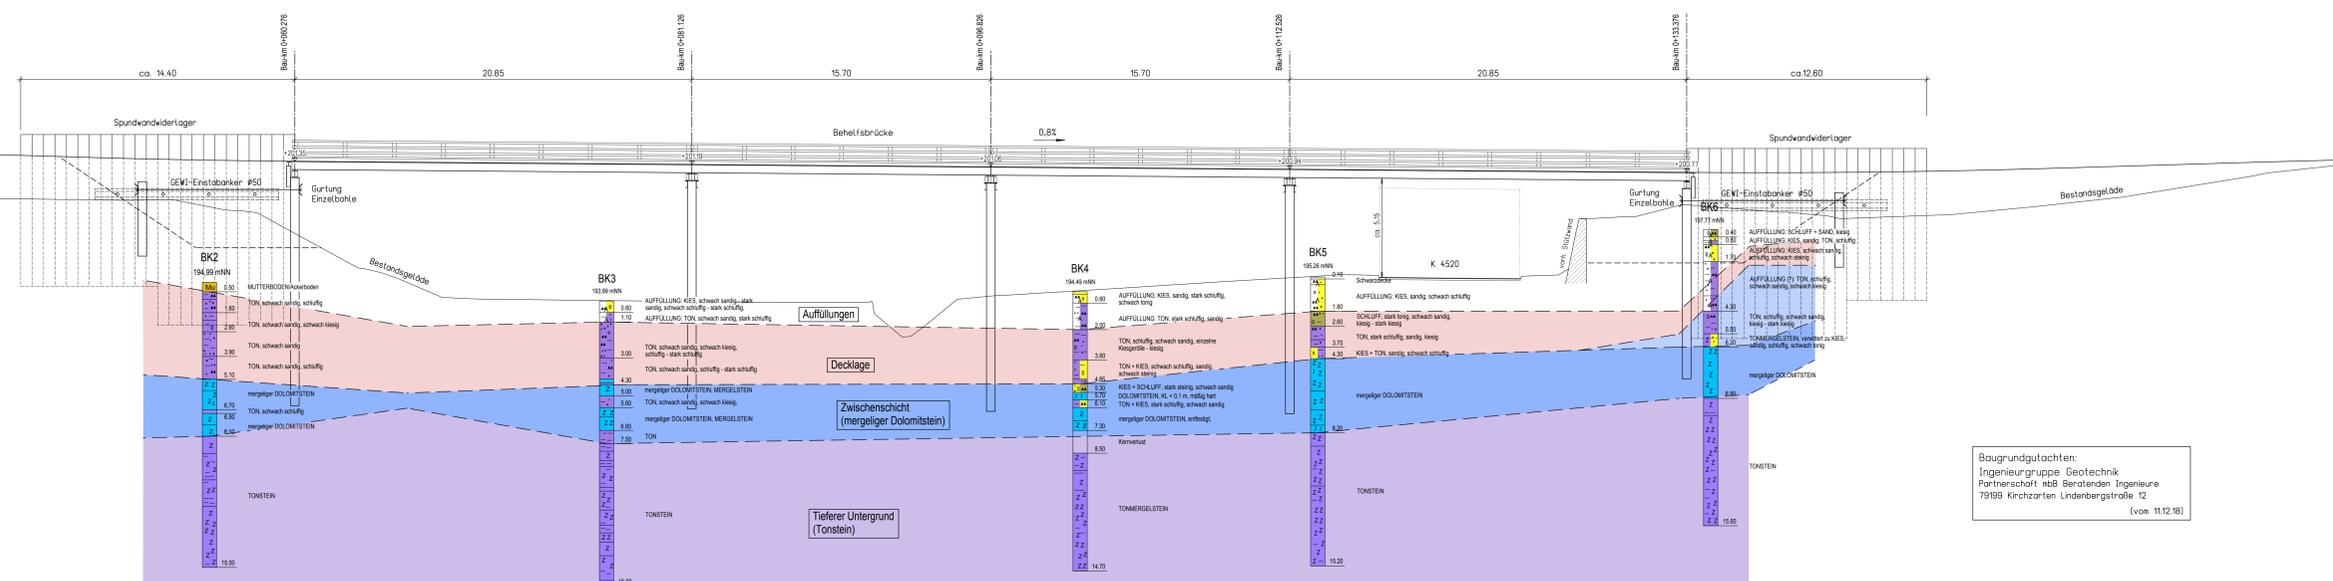


Längsschnitt A-A

M 1:125

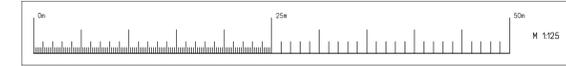


Baugrundgutachten:
 Ingenieurbüro Geotechnik
 Partnerschaft mit Beständen Ingenieure
 79199 Kirchzarten Lindenbergrstraße 12
 (vom 11.12.18)

Behelfsbrücke:
 Tragfähigkeit: 45 to



Grundriss

M 1:125

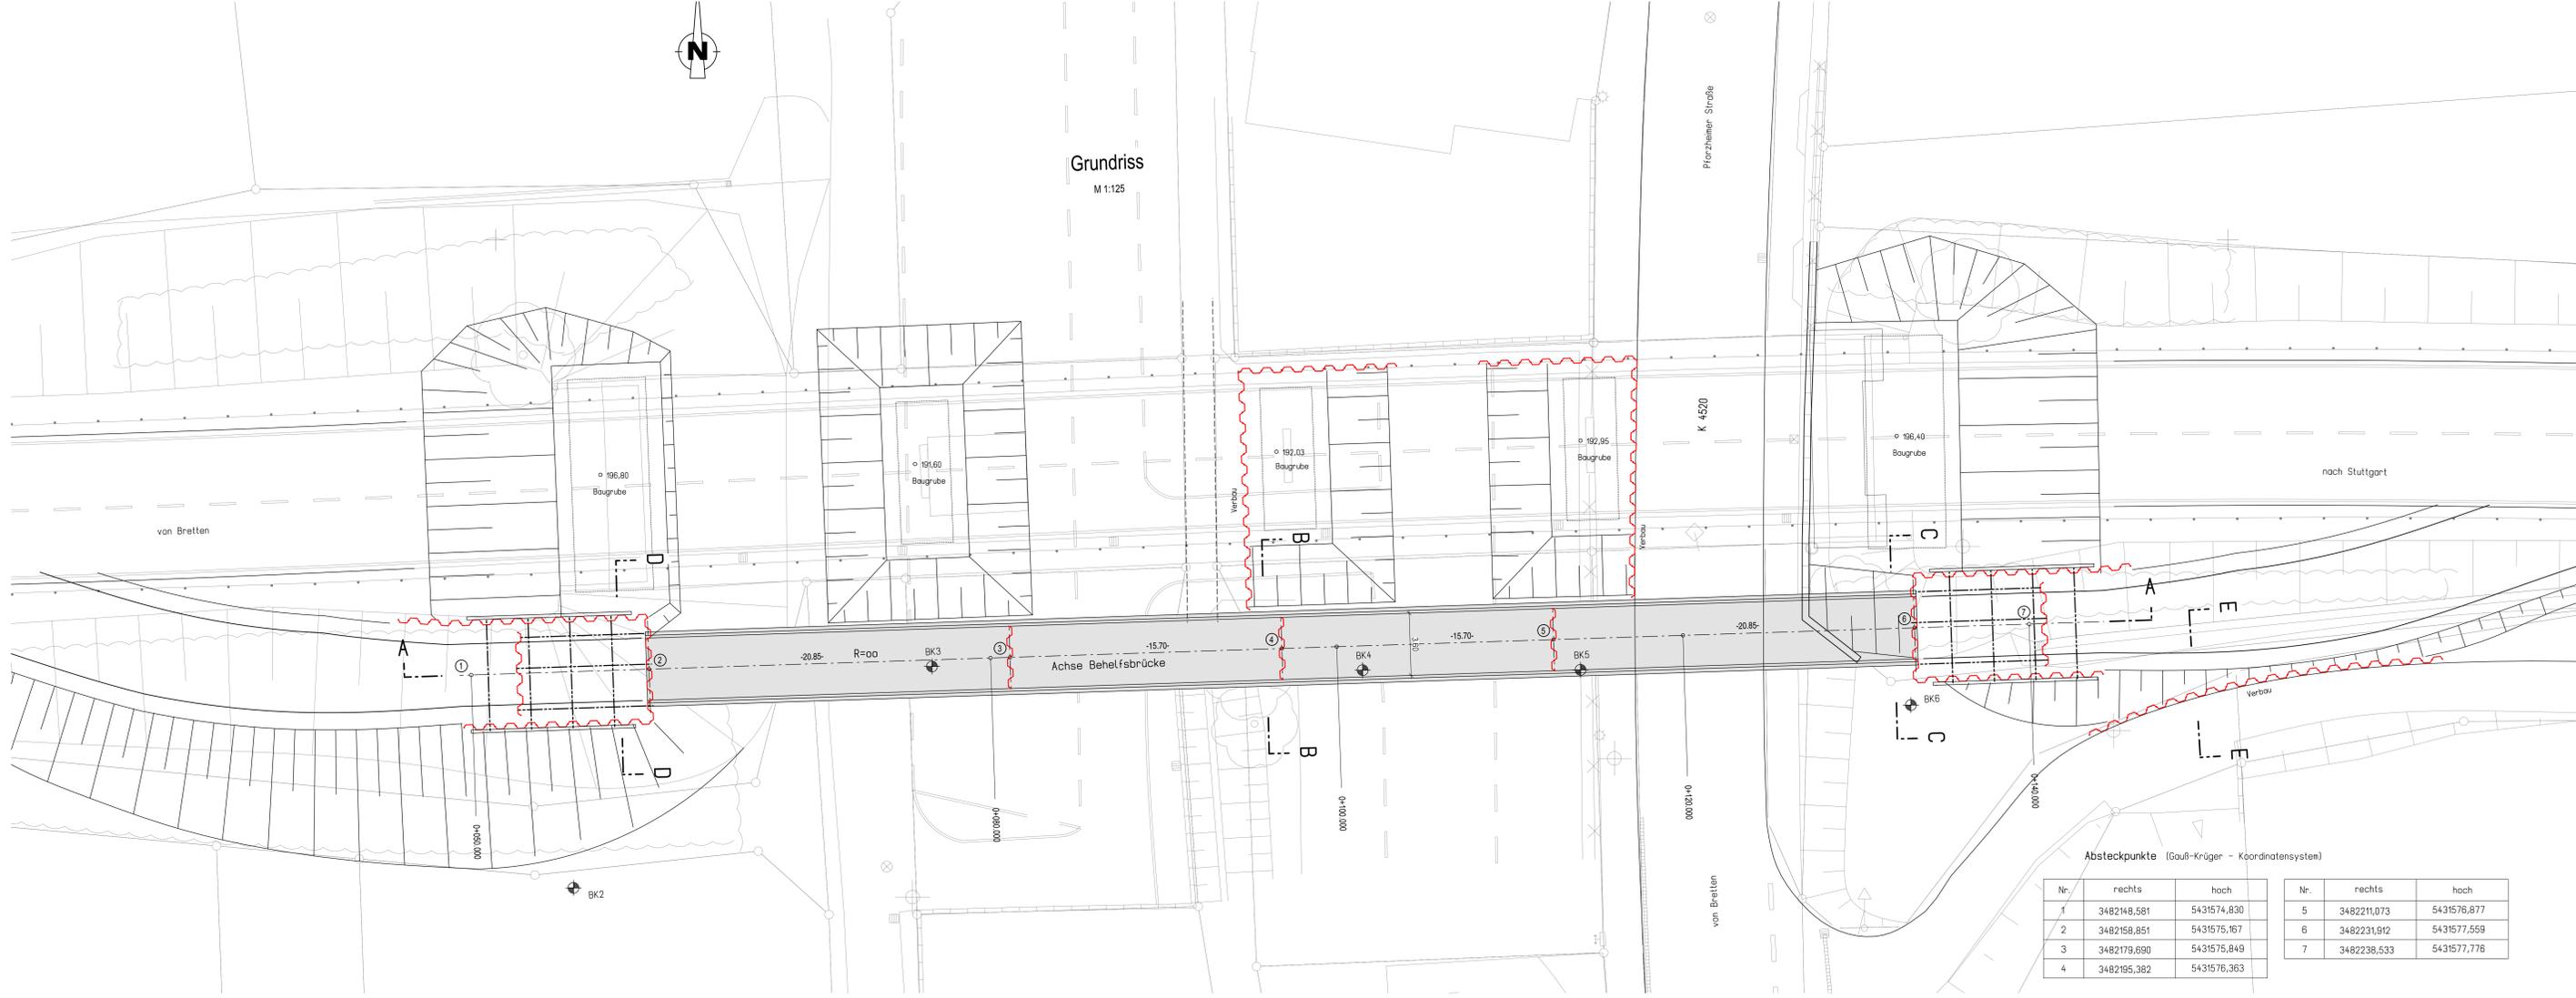

zugehöriger Plan Nr. 5

Erdbebenzone 0

Bodenkennwerte										
Bodenart	γ	φ	δ	E_s, E_{s0}	$\tan \varphi_s$	z_{ul, r_s}	c'			
							Werte für Spitzendruck und Mantelreibung gelten nur für genaue Spundbohlen			
Widerlager Hinterfüllung	Ker-Sand	20	35	0	-	-	-	-	-	
Spundwandrückfüllung										
Spitzendruck	$q_{s,0} = 9,0 \text{ MN/m}^2$ (in der Zwischenschicht)							Werte für Spitzendruck und Mantelreibung gelten nur für genaue Spundbohlen		
Mantelreibung	$q_{s,0} = 0,05 \text{ MN/m}^2$ (in der Decklage)									
	$q_{s,0} = 0,02 \text{ MN/m}^2$ (in der Zwischenschicht)									

Baustoffangaben						
Bauart	Beton	Expositionalklasse	Entwicklung der Betondeckung	Baujahr	Betonart	Spannweite
Behelfsbrücke					S 36, II	
Spundwand					S 36, II	
Profilstahl					S 36, II	
GEWI-Einstabstahl					B 500 II	
Verspannung					-	

Endgültige Abmessungen nach statischen, konstruktiven und wirtschaftlichen Erfordernissen

Entwurfsbearbeitung:		Projekt-Nr.: 17.698 BT	
RS Ingenieure	Berater: D-77855 Achern, Akerhölzstraße 1, Telefon 07841 6949-0, Fax 07841 6949-90	Datum:	Zeichen:
Gebüdet:		Datum:	Rev.:

Straßenbauverwaltung Baden-Württemberg		Anlage: 8
Straßenklasse und Nr.: Bundesstraße 35		Blatt-Nr.: 4 (5)
Streckenbezeichnung: Bretten - Stuttgart		Projekt-Nr.:
Gemarkung: Knittlingen		

Bauwerk / Baumaßnahme	Baujahr:	Datum:	Zeichen:
Bundesstraße 35			
Unterführung der K 4520 in Knittlingen			
"Kieselmammbrücke"	ASB-Nr.: 6918 504	Bauwerksplan	
Pflanzstellung: Behelfsbrücke Grundriss, Längsschnitt		Maßstab: 1:25/50	

Nr.	rechts	hoch	Nr.	rechts	hoch
1	3482148,581	5431574,830	5	3482211,073	5431576,877
2	3482158,851	5431575,167	6	3482231,912	5431577,559
3	3482179,690	5431575,849	7	3482238,533	5431577,776
4	3482195,382	5431576,363			

RS Ingenieure, Altemelsgrabenstr. 1, 77855 Achern, Tel. 07841 6949-0, Fax 07841 6949-90, Projekt: 17.698 BT, Stand: 07.12.2018